



開発事業計画書

令和 3年10月/**3**日

仙台市長 殿

住 所 仙台市青葉区本町一丁目14-17 氏 名 エスオーインターナショナル株式会社 代表取締役 佐 藤 悟

杜の都の風土を守る土地利用調整条例第 11 条第 1 項(第 17 条第 2 項、第 18 条第 7 項、第 21 条 第 2 項、第 24 条第 1 項)の規定により、次のとおり提出します。

開発事業の名称	泉区福岡鍛冶袋太陽光発電所設置事業								
種別: 区画形	質の変更	作物の新築)· 改築 · 坩	曽築・	移転・用	途の変更・	・構造等 <i>0</i>	つ変更	
水面の地	里立等 そ	の他 ()			
開発事業の目的	太陽光発電施	設を整備する	ため。						
開発事業の内容	当該地の地目 開発予定面積約 物(太陽光パネ の用に供する。	35,114 ㎡の	土地に、設	置面置	積約 9,53	2 m²、高さ	系約 3.0m	の工作	
事業区域の位置	仙台市泉区福	岡字鍛冶袋 2	-1 外 31 筆		SC 13				-
	仙台市泉区福 35,114 ㎡	岡字鍛冶袋 2		(有)	(面積:	322 m²)	無		_
事業区域の面積建築物その他の工)有無: ((面積:	322 m²)	無		-
事業区域の面積建築物その他の工	35, 114 m²	樹林地の)有無: (発電			322 ㎡) 高さ:	無 3.0m		
事業区域の位置 事業区域の面積 建築物その他の工 作物の概要	35,114 ㎡ 工作物の用途	樹林地の 太陽光 建築(築造))有無: (発電 面積: 9	有 , 532	m²				
事業区域の面積建築物その他の工	35,114 ㎡ 工作物の用途 工作物の規模	樹林地の 太陽光 建築(築造) 化させるおそ	がある 「 京無: (発電 面積: 9	有 , 532 工場等	m²	高さ:	3. 0m		
事業区域の面積建築物その他の工	35,114 ㎡ 工作物の用途 工作物の規模 著しく環境を悪	樹林地の 太陽光 建築(築造) 化させるおそ 場の有無	がある 本 本 本 本 を を も を も を も を も を も も を も も も も も も も も も も も も も	有 , 532 工場等	m ^² 等の有無	高さ:	3.0m		
事業区域の面積建築物その他の工	35,114 ㎡ 工作物の用途 工作物の規模 著しく環境を悪 水濁法特定事業	樹林地の 太陽光 建築(築造) 化させるおそ 場の有無 使用特定事業	がある 本 本 本 本 を を も を も を も を も を も も を も も も も も も も も も も も も も	有 , 532 工場等	m ² 学の有無 出水量:	高さ: 有)	3.0m	高調	
事業区域の面積建築物その他の工	35,114 ㎡ 工作物の用途 工作物の規模 著しく環境を悪 水濁法特定事業 水濁法有害物質	樹林地の 太陽光 建築(築造) 化させるおそ 場の有無 使用特定事業 施設の有無	がある 本 本 本 本 を を も を も を も を も を も も を も も も も も も も も も も も も も	有 , 532 工場等	m ² 学の有無 出水量: 有	高さ: 有 (無)	3.0m	調要	

事業計画の作成に ① 当該事業地は、「山地地域」、「集落・里山・田園ゾーン」、「自然とまちをつ 際し適正かつ合理 なぐみどり」、「山並み緑地ゾーン及び河川・海岸地ゾーン」に該当するため、 的な土地利用を図 る上で留意した事 自然環境・景観に及ぼす影響に留意した。 項 ② 当該区域は、「郊外部」、「森林保全区域」、「水道水源保全区域」のため、土 地利用方針との整合性に留意した。 ③ 造成計画に際しては残土の発生に留意した。(残土は場内処理する) ④ 防災調節池の設置により開発後の排水量に留意した。 事業区域内に確保 事業区域内に残置する 面積: 面積: $9,074 \text{ m}^2$ 322 m^2 する緑地 率: 25.84 % 森林 率: 100 % · (無) 斜度30度を超える土地の有無 面積 0 m² 有 汚水及び雨水の放 汚水: 発生なし 流先、処理施設の有 雨水: 防災調整池を設置し、既在の排水路(素掘)に放流 無、並びに処理施設 の概要 開発事業の実施に 資材搬入時のトラック台数: 7台/日 ともなって発生集 中が見込まれる自 動車交通量 事業区域内の給水 無し に係る取水計画の 概要 開発事業の実施に ① 防災調整池設置指導要綱第24条第1項の規定に基づき協議(河川課) 際し必要と見込ま ② 農地法第5条許可申請(農業委員会事務局) れる許認可等の名 ③ 河川法第55条許可申請(宮城県仙台土木事務所行政第二班) 称 ④ 放流行為等の協議(農林土木課) ⑤埋蔵文化財の取扱いについての協議(文化財課) ⑥ 土壌汚染対策法第3条第7項、第4条第1項の規定よる 一定規模以上の土地の形質の変更届出 (環境対策課) 仙台市青葉区本町一丁目14-17 住 所 所属:エスオーインターナショナル(株) 連絡先 電話:022-397-7612 担当者 氏名: 佐藤 悟 Fax: 022-797-4378


備考


- 1 添付図面
 - (1)事業区域の位置を明らかにした縮尺1:10,000以上の位置図
 - (2)事業区域の区域を明らかにした縮尺1:5,000以上の地形図
 - (3)事業区域における土地利用の現況を明らかにした縮尺1:5,000以上の地形図
 - (4) 造成計画の概要を明らかにした縮尺1:5,000以上の平面図及び断面図
 - (5)事業区域における土地利用計画の概要を明らかにした縮尺1:5,000以上の平面図
 - (6)設置を予定する工作物の種別、規模その他の概要を明らかにした縮尺1:2,500以上の平面図及び立面図
 - (7)発生集中自動車交通に係る主要な移動経路を明らかにした縮尺1:10,000以上の平面図
- 2 事業区域内の土地の登記事項証明書(写しで可)および借地等の場合は所有者の同意書を別途提出すること
- 3 再生可能エネルギー発電事業については、事業者の住民票(法人である場合はその登記事項証明書)、 資金計画書及び事業経歴書を別途提出すること
- 4 本条例の手続きについて事業者以外に委任する場合には、事業者より委任状を別途提出すること
- 5 用紙の大きさは、添付図面については日本工業規格A3とし、それ以外のものについてはA4とすること


開発行為に係る地番一覧表


所在:仙台市泉区福岡字鍛冶袋

No.	地 番	 摘 要
1	2–1	11.2 🗢
2	2-2	
3	2-4	
4	2–12	
5	2–57	
6	2-61	
7	2-69	
8	2-80	
9	4–1	
10	4-2	
11	4–3	
12	4–4	
13	6	
14	7–1	
15	7–2	
16	7–3	
17	8	
18	9	
19	10-1	
20	10-2	
21	10-3	
22	11	
23	15–2	
24	15–3	
25	19–1	
26	19–2	
27	19–3	
28	20	
29	30	
30	31	
31	32	
32	34	

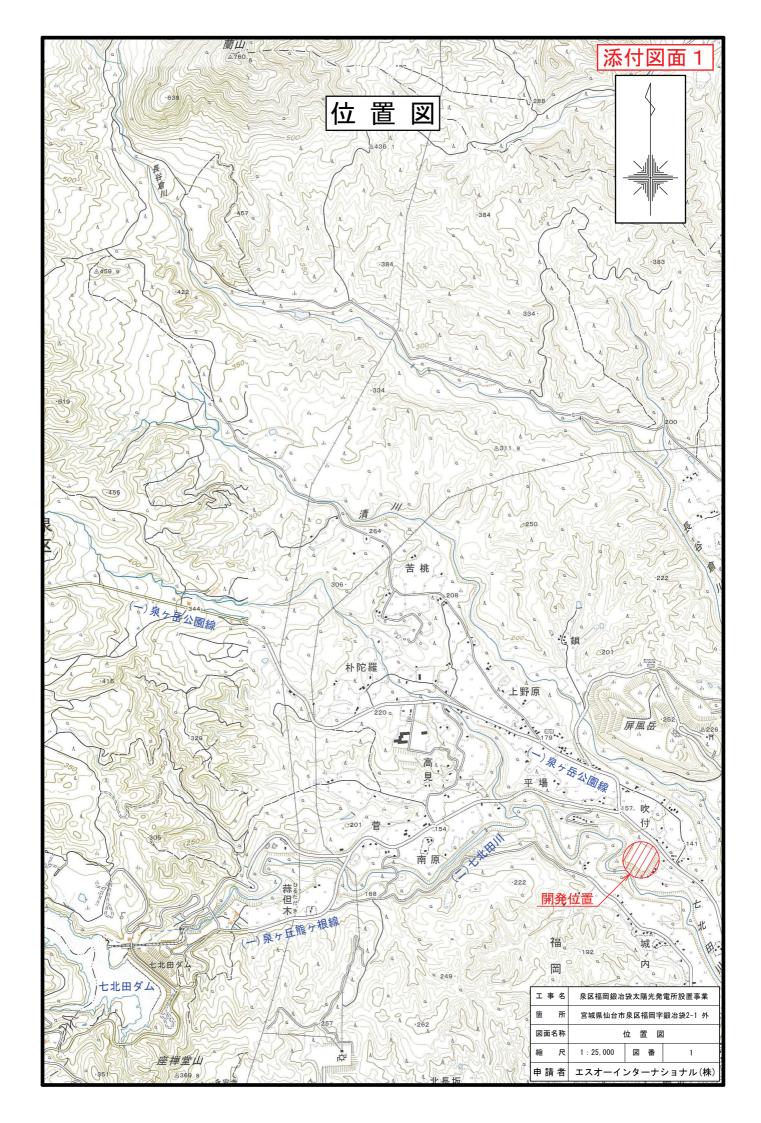

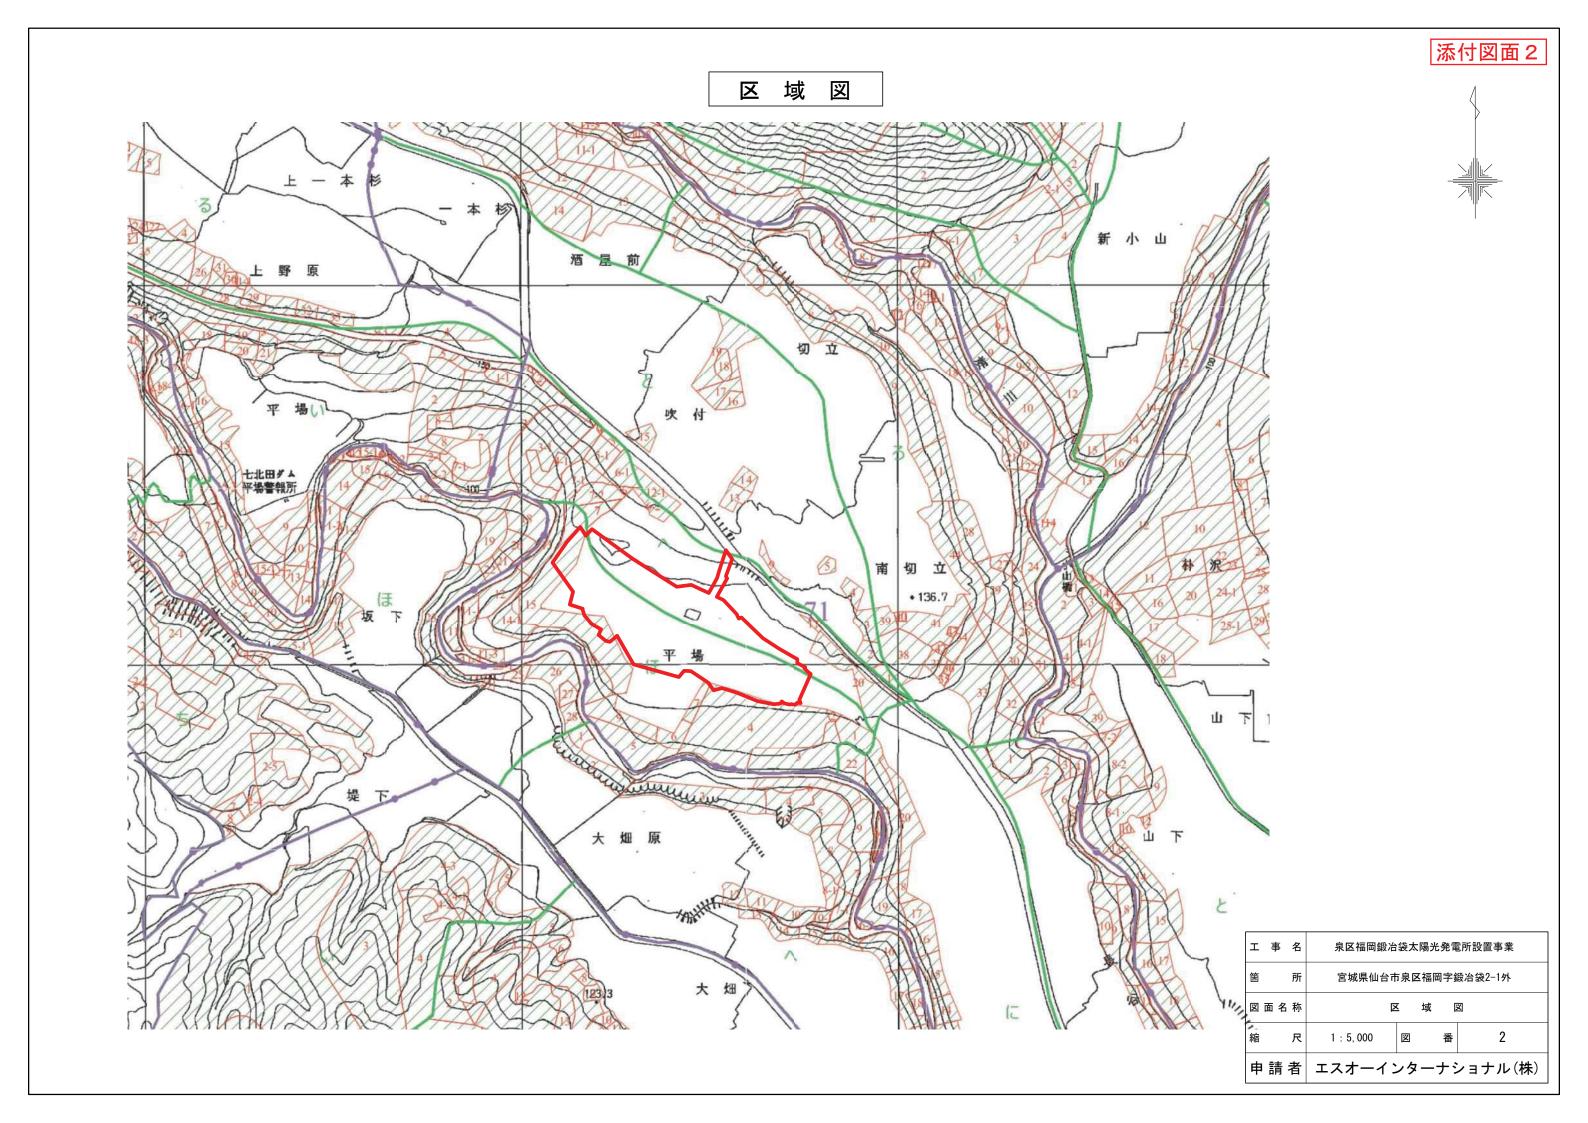


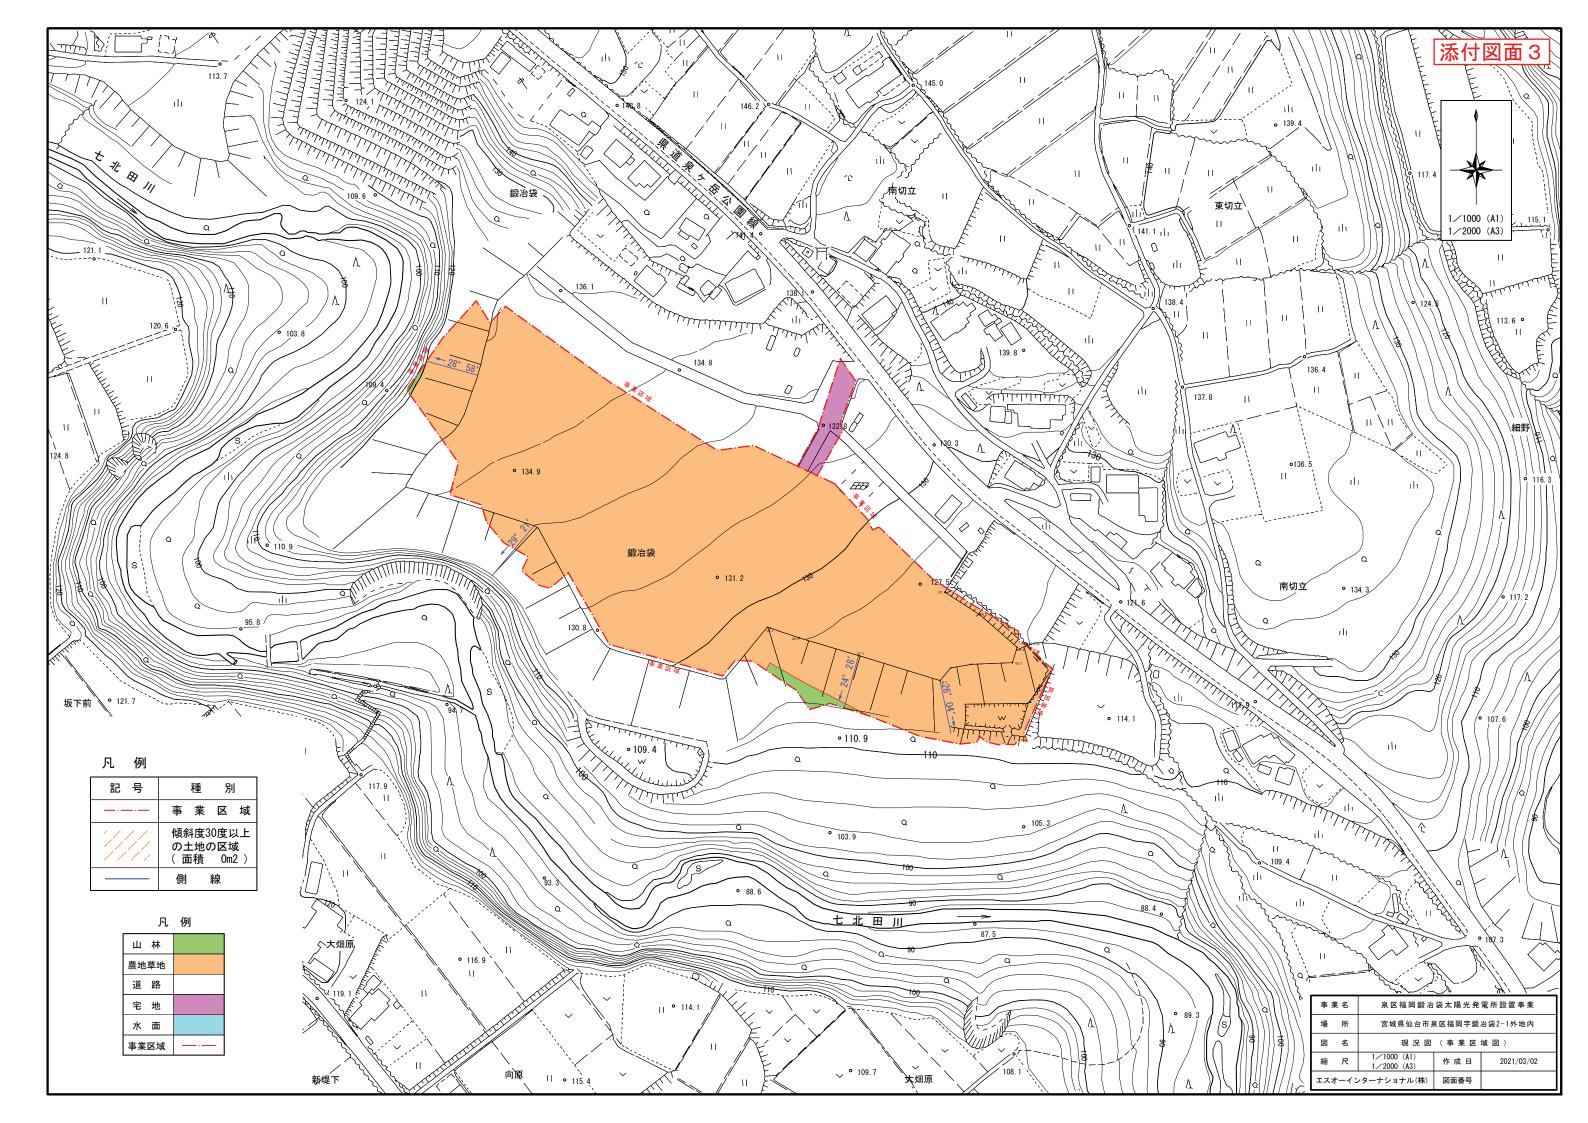

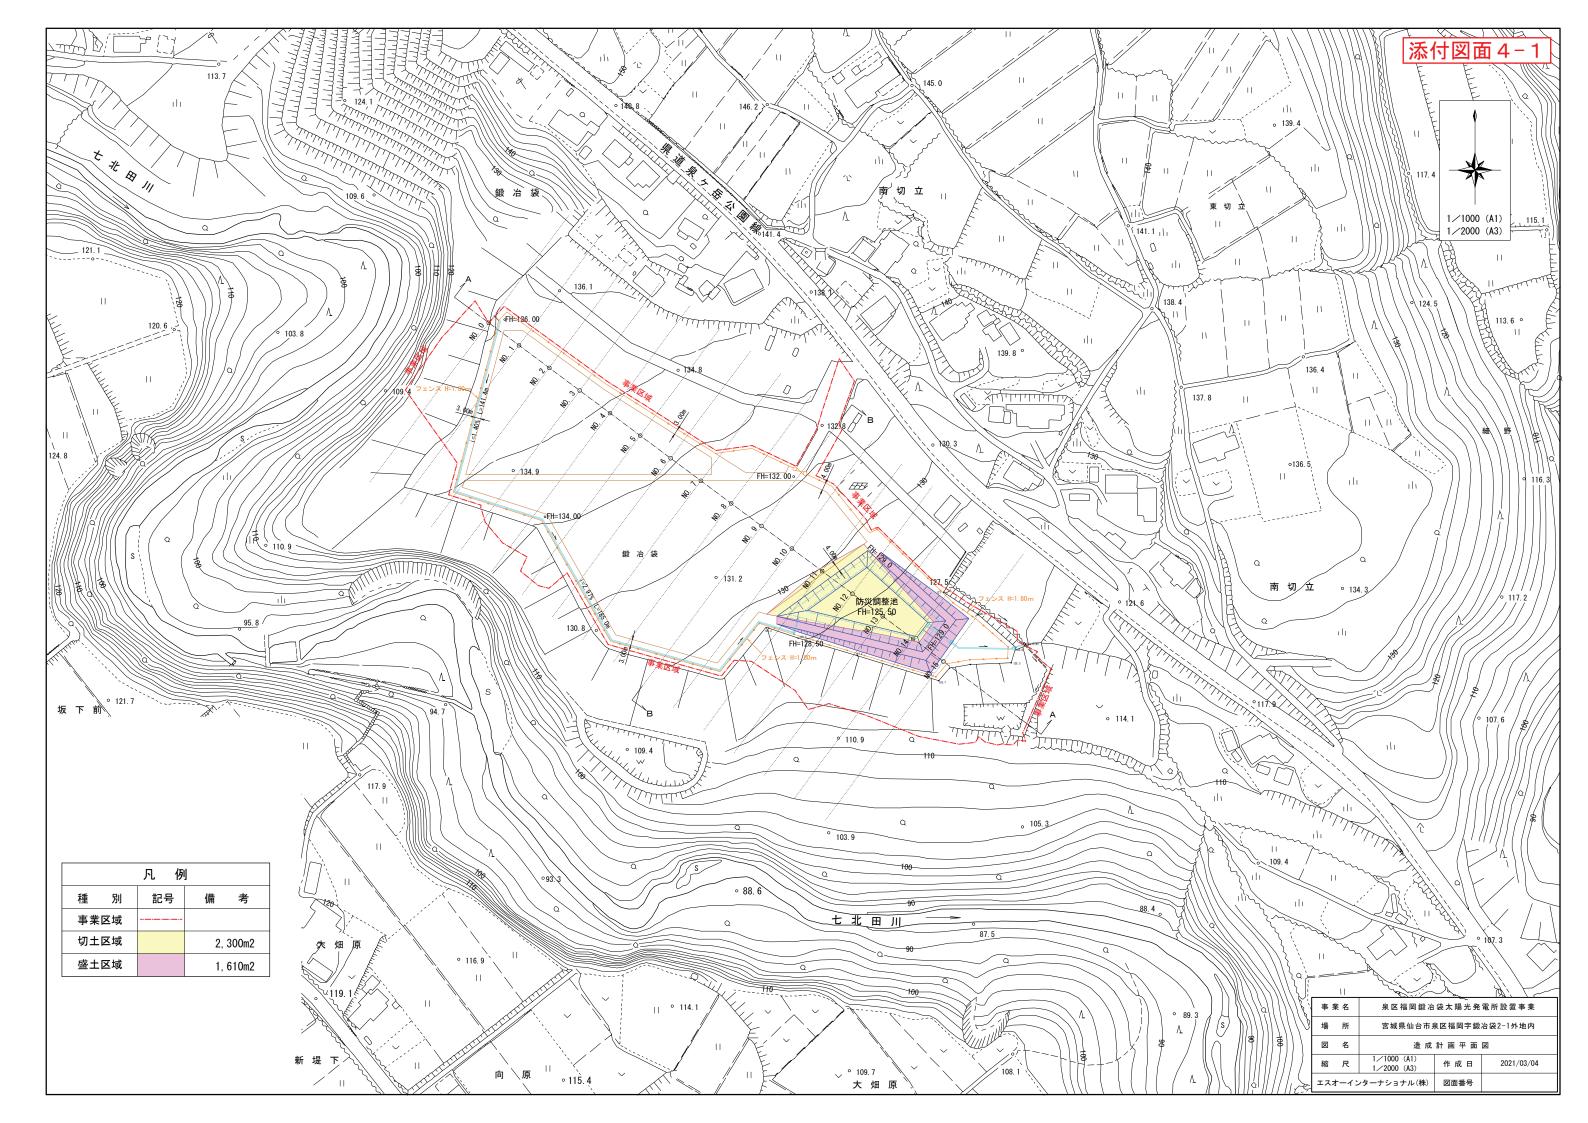


標準造成計画断面図


A-A断面

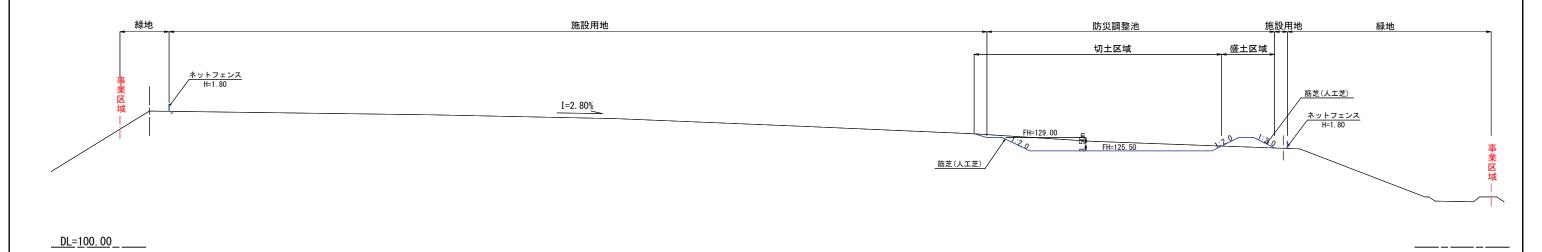



B-B断面 (NO. 9)

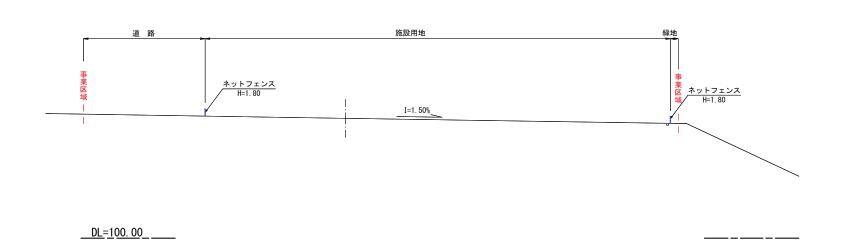

事業	美名	泉区福岡鍛冶	袋太陽光発	電所設置事業			
場	所	宮城県仙台市泉区福岡字鍛冶袋2-1外地内					
図	名	標準造成計画断面図					
縮	尺	1/ 500 (A1) 1/1000 (A3)	作成日	2021/03/04			
エスス	トーイン	レターナショナル(株)	図面番号				

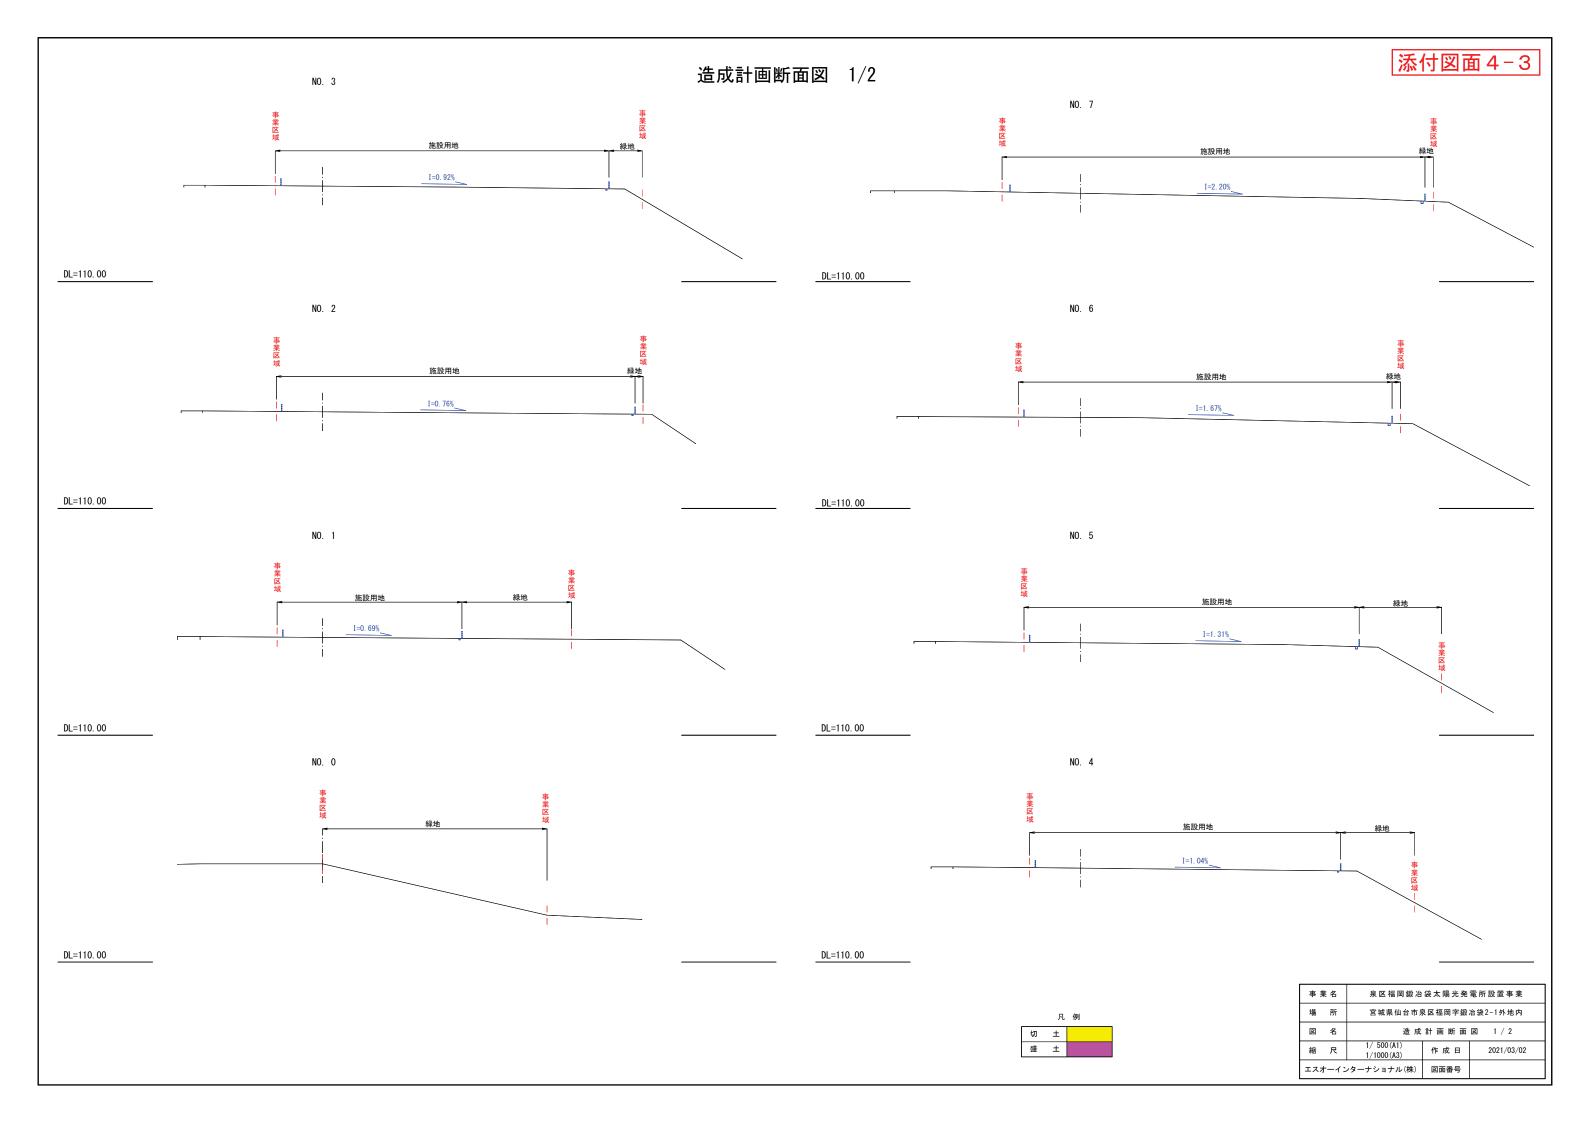

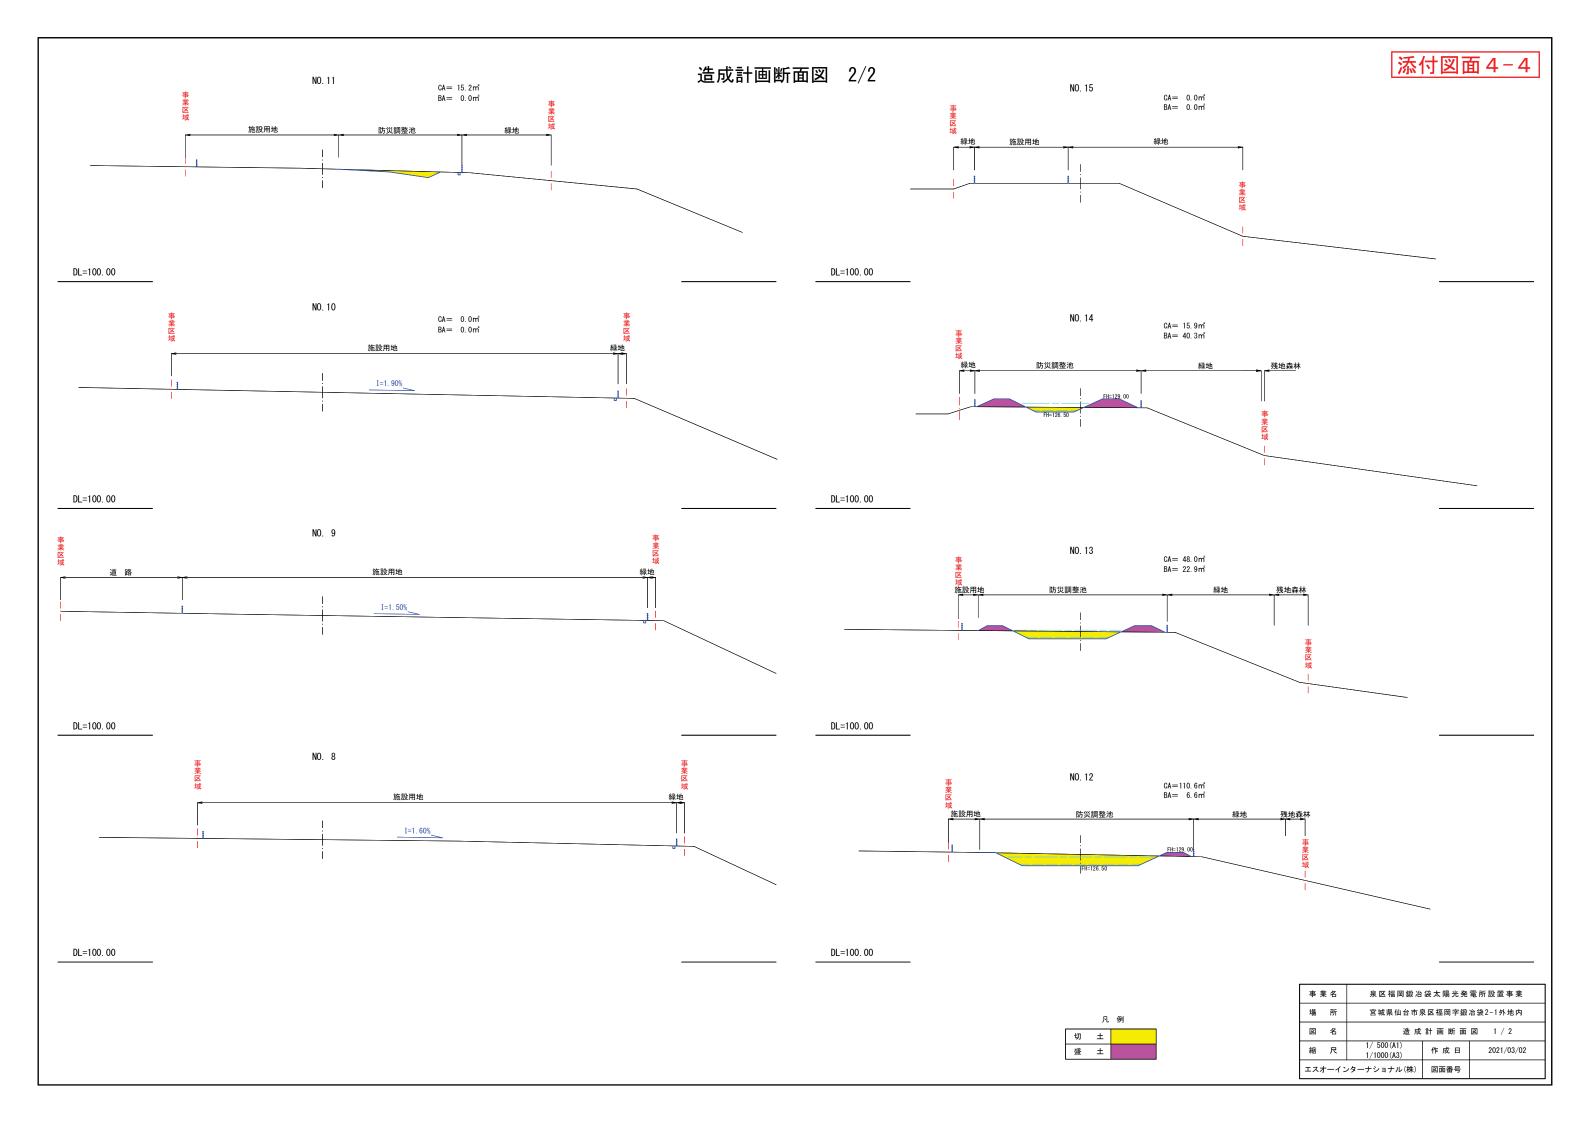


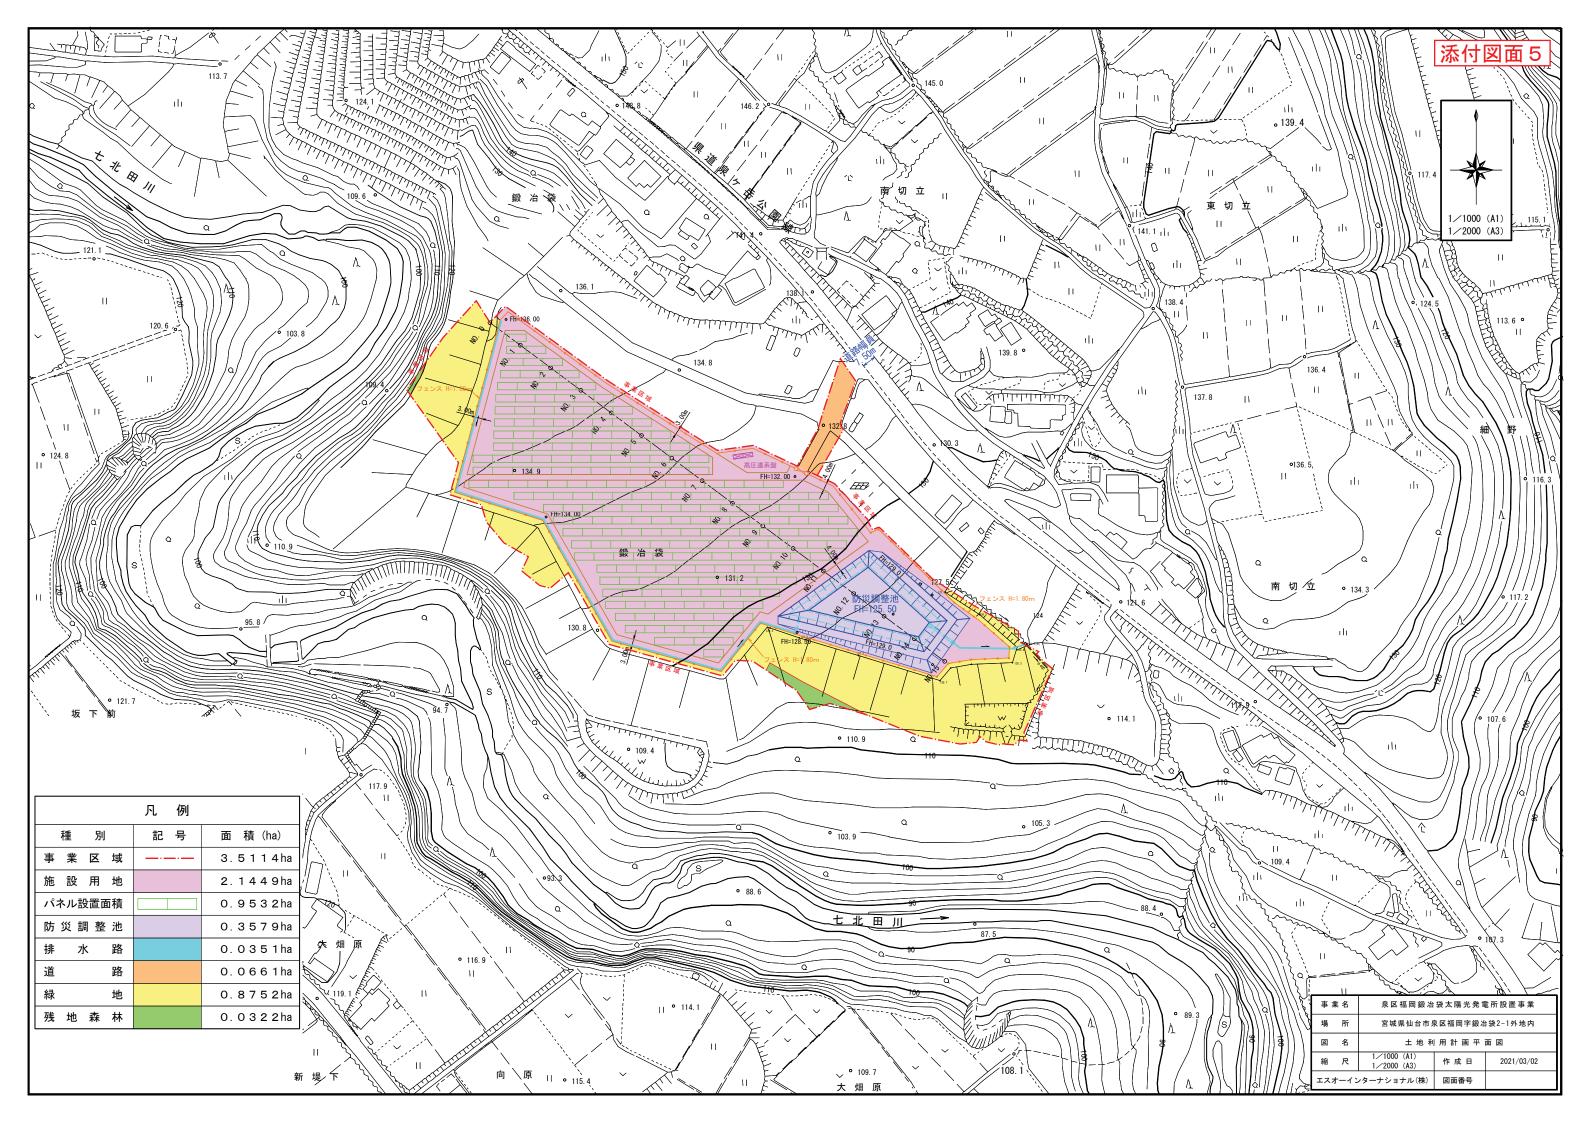

施設構造図


ネットフェンスエ

PCフェンスH=1800

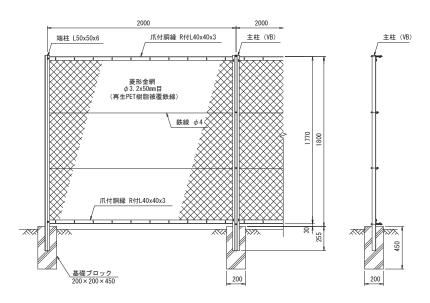


ネットフェンス門扉工


PC両開き門扉H=1800×W=4000

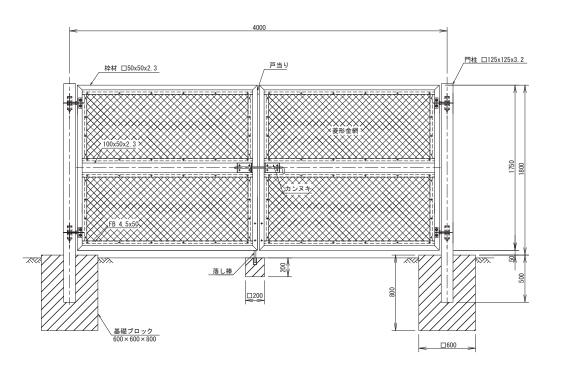


PC片開き門扉H=1800×₩=1000

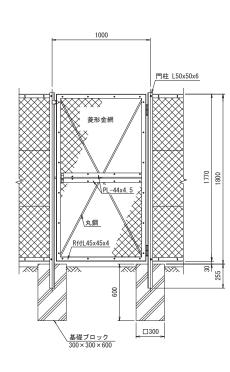

工事名	泉区福岡鍛冶袋太陽光発電所設置事業					
箇 所	宮城県仙台市泉区福岡字鍛冶袋2-1外					
図面名称	施設構造図					
縮反	図 示 図 番					
申請者	エスオーインターナショナル(株)					

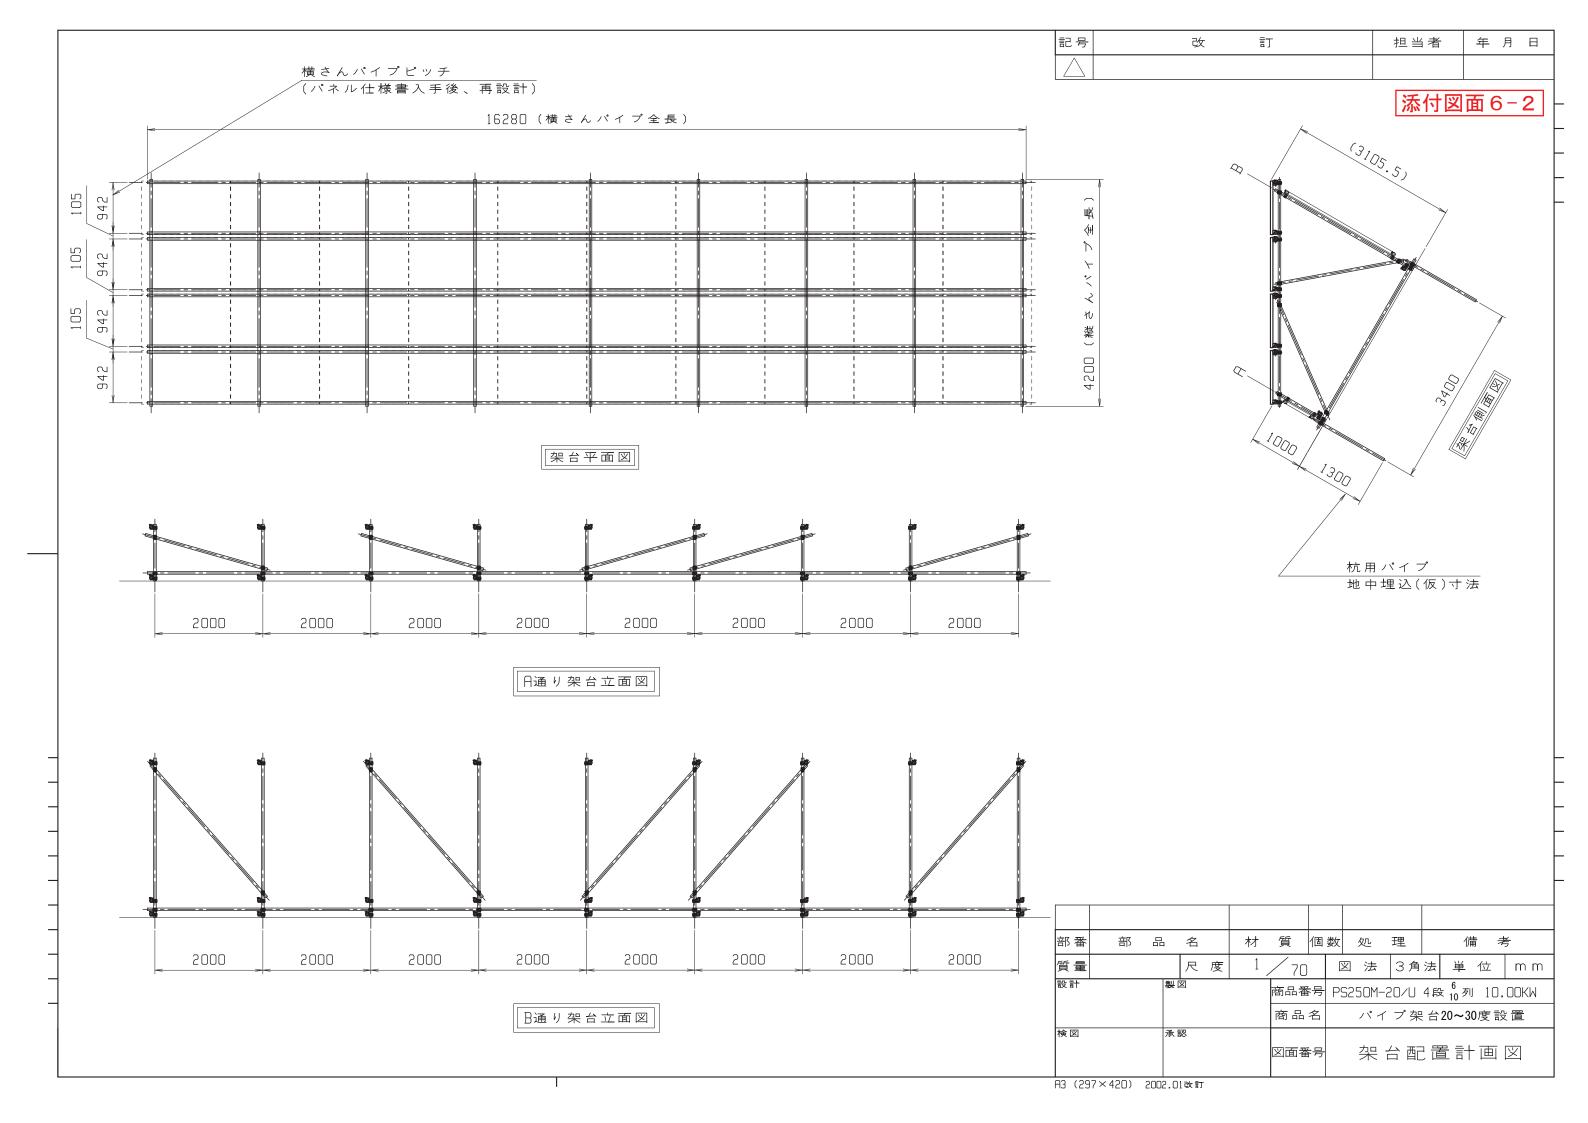

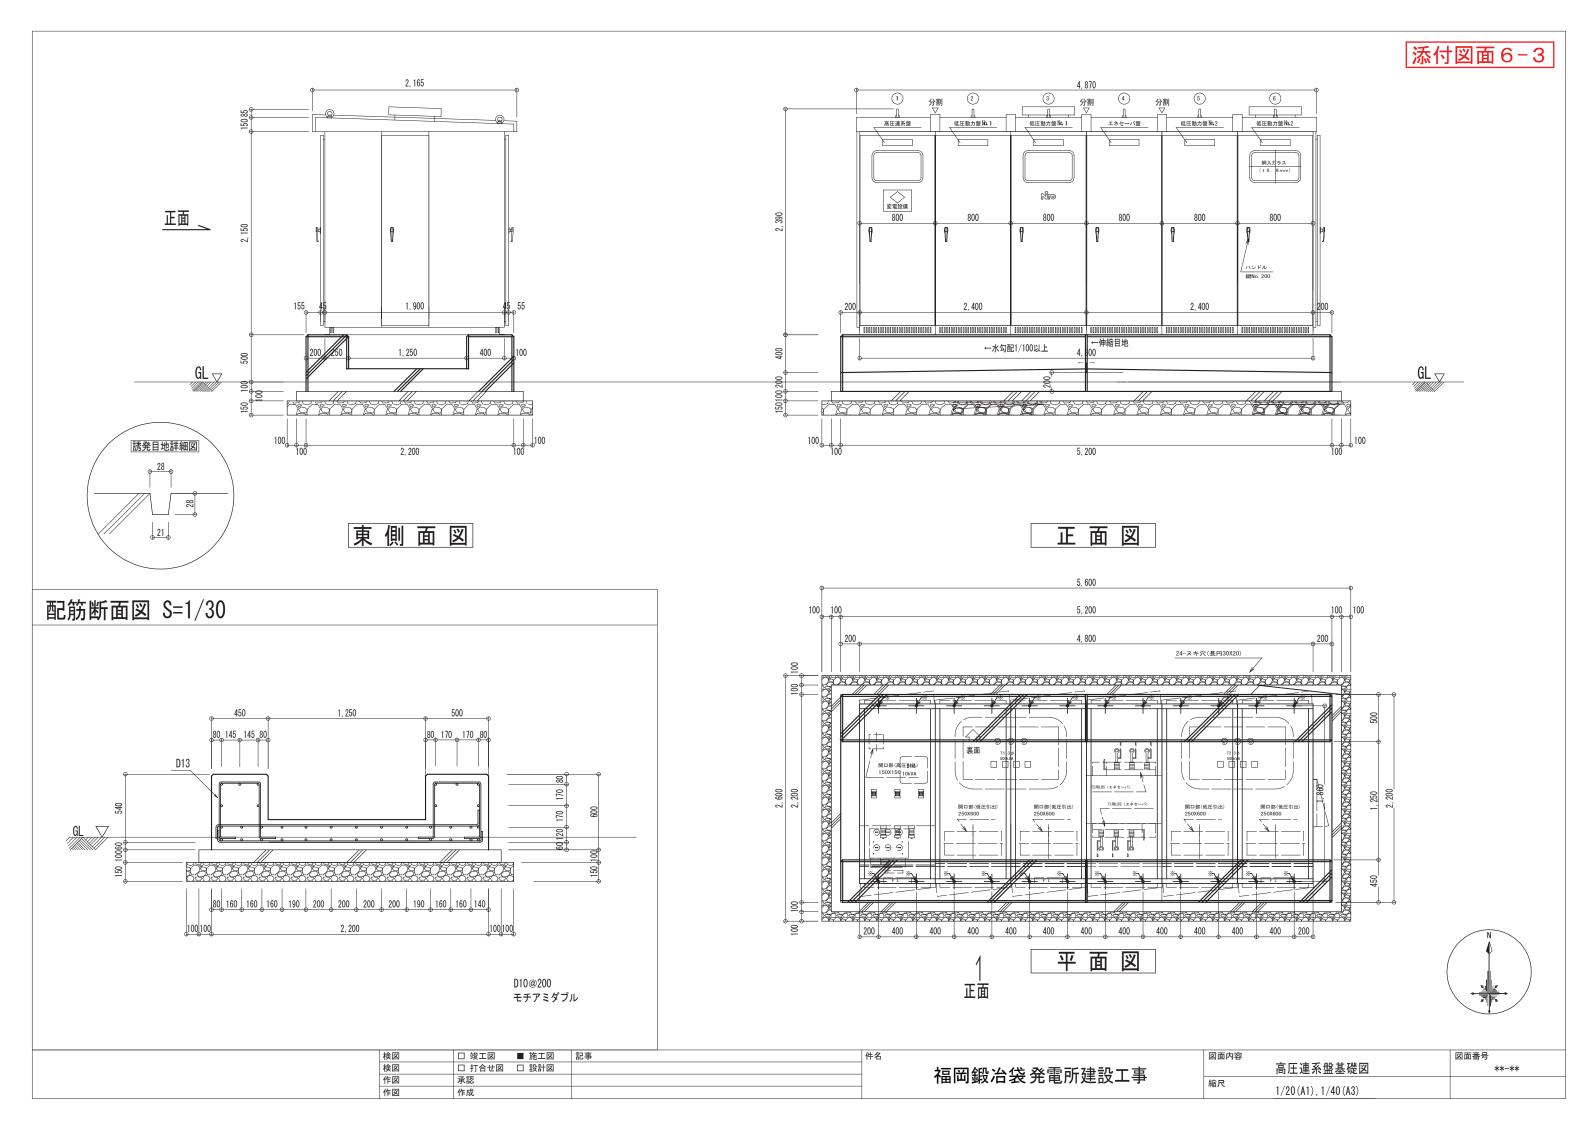



角型U字溝を1200mmまで直壁タイプとして改良いたしました。 直壁タイプにより、側面転圧作業及び接続作業が容易になりました。 (KU-500~1200)



- ●1200mmまで直壁タイプ 全サイズ1200mmまで直壁タイプとして改良。
- ●ポリエチレン製

本体素材はポリエチレン製であることから優れ た耐食性・耐摩耗性を有します。また、ポリエチ レンは有害物質を含みませんので環境に優しく安 心してご使用いただけます。



●金属製アングルによる安心感

製品に使われております補強部材は全てZAM® (高耐蝕溶融亜鉛めっき鋼板) 製。ボルトナット を用いてしっかり固定されますので安心です。

※ZAMとは・・・)

JIS H 8641に定められている溶融亜鉛 めっき処理で防食した鋼材 (HDZ 55) と比較して同等以上の耐食性を有すると 技術審査証明された鋼板です。

側土木研究センター ※ZAMは日新製鋼㈱の登録商標です。



用 途

- 1.農業排水路
- 2.工業排水路
- 3.一般土木排水路
- 4.軟弱地盤、酸性土壌、 山間地での排水路



作業性UP

従来品に比べ更に接続性 をUP致しました。 (KU-500~1200)

従来比:30%UP!!


現場にて長さ調節可能 本体部をカットすること で現場にて長さの調節がで き必要長さ分の接続が可能

●ボルト固定による底部アングル

底部アングルはボルトナットにより取付けます ので、本体にしっかりと固定できます。

添付図面 6-4


品 (KU-240~KU-1200)

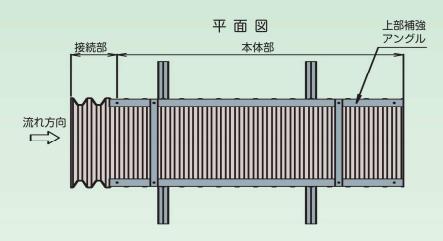


正面図 渡しアングル W2 W1 底部アングル (浮上抑止) W3

側面図

[KU-240~800]

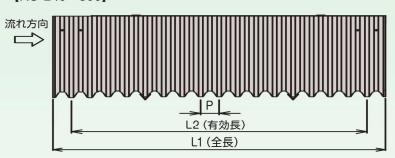

[KU-1000~1200]

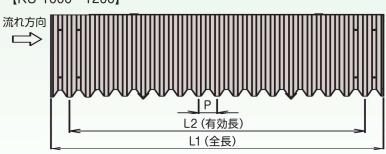

呼称				寸 法 (mm)				断面積	参考総重量	
"士 孙	W1	W2	W3	Н	h	L1	L2	Р	(m²)	(kg/枚)
KU- 240	240	300	650	300	25	2180	2040	50	0.072	13.0
KU- 300	300	380	750	375	30	2200	2040	80	0.113	21.5
KU- 400	400	480	900	500	30	2200	2040	80	0.200	27.0
KU- 500	500	600	1100	500	50	2300	2000	125	0.250	45.0
KU- 600	600	700	1200	600	50	2300	2000	125	0.360	53.0
KU- 700	700	830	1400	700	60	2300	2000	125	0.490	63.0
KU- 800	800	930	1500	800	60	2300	2000	125	0.640	72.0
KU-1000	1000	1150	1900	1000	70	2300	2000	125	1.000	98.0
KU-1200	1200	1350	2000	1200	70	2300	2000	125	1.440	116.0

- 注1. 寸法の許容差は、W1,Hは±4%、L2は-0、+4%とし、その他は参考値とします。
- 注2. 角型U字溝は可とう性ですので、積み重ねや埋戻しによる側圧等によって規格寸法に若干の誤差が生じます。
- 注3. アングルは高耐蝕溶融亜鉛めっき製品です。
- 注4. 取付けボルトは溶融亜鉛めっき製です。
- 注5. 接続には止水パッキンを使用します。
- 注6. 参考総重量には、アングル類の重量を含んでいます。
- 注7. 仕様については予告なく変更することがあります。

